

江北街道拆后重建渔店村道路工程

道路工程

工程号: DYSJ2023-0150
设计阶段: 施工图
专业: 道路



欣尚设计
XINSHANG DESIGN

浙江欣尚工程设计有限公司
Zhejiang Xinchang Engineering Design Co., Ltd

地址: 杭州市西湖区文二西路820号3幢2104室

设计证书等级、编号: 市政乙级 A233508209

2023年02月

日期			
姓名			
工种	力电		
日期			
姓名			
工种	给排水	燃气	
日期			
姓名			
工种	桥	构	
日期			

纵二路、纵三路、纵四路、纵五路、纵六路、纵八路、纵九路、纵十路：
6m（行车道）。

纵一路：2m（人行道）+6m（行车道）=8m。

纵七路：3m（人行道）+12m（行车道）+3m（人行道）=18m。

(2) 路拱横坡

车行道路拱横坡均为单坡向外 1.5%，绿化带及人行道横坡为反向 1.5%，路拱采用直线型。

2.5 路基工程设计

2.5.1、路基一般压实要求及压实控制

路基是整个路面结构的基础，要求必须密实、均匀、稳定，设计要求路基必须处于干燥或中湿状态。路基施工应严格按照《城镇道路工程施工与质量验收规范》(CJJ1-2008)及《城市道路路基设计规范》CJJ194-2013 的有关要求执行。路基应优先采用强度高、粒径小、透水性良好的材料进行填筑，且需分层填筑，逐层碾压，各碾压层次均应满足压实度的要求。对于同一填筑路段，一般要求同一层次的路基填料强度和粒径尽量均匀。

路基压实度应视填料及粒径的不同而确定。对于最大粒径≤4cm 的路基土，采用重型击实试验法求得的最大干密度的压实度来作为控制指标；对于最大粒径>4cm（石块含量≥30%）的路基土，采用固体积率作为压实度的控制指标。

路基回填采用宕渣，宕渣路基顶面回填模量 $E_o \geq 45\text{MPa}$ ，宕渣应有一定级配，且含泥量应≤15%，上路床（0~30cm）范围内宕渣的含泥量应≤10%。

路基填料强度及粒径要求

项目分类	路床顶面以下深度 (m)	填料最大粒径 (cm)	填料最小强度 (CBR) (%)	压实度 (%)
填方路基	0~0.3	10	5	92
	0.3~0.8	10	3	92
	0.8~1.5	15	3	91
	>1.5	15	2	90
零填及挖方路基	0~0.3	10	5	92
	0.3~0.8	10	3	-

注：①、表列深度范围均由路槽底算起；

②、填方高度小于 80cm 及不填不挖路段，原地面以下 0~30cm 范围内土的压实度不低于表列挖方要求；

③、要求新建部分道路的土基顶面回弹模量 $\geq 35\text{Mpa}$ ，若达不到要求则进行处理。

宕渣路基每层压实厚度按 30cm 控制，宕渣填筑坡率为 1:1。对于超粒径的集料应在场外进行破碎处理，不宜在场地进行人工破碎。施工时，应特别注意碾压工艺，确保宕渣路基的施工质量。当地下水位较高时，应采用井点降水等措施，降低地下水位，再进行路基施工。

2.5.2、路基处理

道路路基应处于干燥或中湿状态；对潮湿或过湿路基，必须采取措施改善其湿度状况或适当提高路基回填模量。

本项目道路针对一般挖方路段，先挖除至设计路基底标高后再分层回填至路基标高，路基填料填筑应均匀分层填筑。



浙江欣尚工程设计有限公司
Zhejiang Xinshang Engineering Design Co., Ltd
设计证书乙级编号: A233508209



	实名	签名		实名	签名	建设单位	东阳市江北街道渔店股份经济合作社	图纸名称	工程编号	DYSJ2023-0150	比例	
项目负责人	谢万国	谢万国	校对	鲁启超	鲁启超	项目名称	江北街道拆后重建渔店村道路工程	道路施工图总说明（三）	设计阶段	施工图	版次号	
专业负责人	鲁启超	鲁启超	审核	邹颖	邹颖	子项名称	道路工程		图号	LS-01-3	页次	
设计负责人	谢万国	谢万国	审定	邹颖	邹颖				日期	2023.02		

姓名		
日期		
工种	电力	电
姓名		
日期		
工种	给排水	气
姓名		
日期		
工种	桥梁	结构

本工程因缺少地勘报告，当设计道路路基底下为软土层时，需对该部分路基进行换填，具体按实际开挖情况后的土质情况为准。换填工程量按实计量。

2.6 路面结构设计

小区内（除纵七路外）沥青砼路面结构为：

5cm AC-13C细粒式沥青砼（SBS改性） Ls=45(0.01mm)

0.5L/m²乳化沥青粘层

15cm C30水泥混凝土基层

10cm 级配碎石垫层

土路基压实，压实度≥92%

纵七路沥青砼路面结构为：

5cm AC-13C细粒式沥青砼（SBS改性） Ls=45(0.01mm)

0.5L/m²乳化沥青粘层

22cm C30水泥混凝土基层

10cm 级配碎石垫层

土路基压实，压实度≥92%

人行道路面结构为：

5cm C30砼仿花岗岩人行道板（25cm×50cm）

3cm 1:3干硬性水泥砂浆，上撒纯水泥浆

10cm C15水泥混凝土基层

10cm 碎石垫层

土路基压实，压实度≥92%

2.7 边坡设计

一般路段道路边坡采用放坡处理，填方坡率 1:1，挖方坡率 1:0.75。

2.8 重要材料及技术要求

2.8.1 路基技术要求

路基应均匀、密实和稳定，在不利的、水、温等自然因素影响下，能保证其应有的设计强度。

路基施工前，应做好地面排水工作，即在路基两侧挖好排水沟，以利排除雨水、地面积水。路基范围内的管线工程及附属结构物的施工，应按“先地下，后地上”、“先深后浅”的原则统筹安排。路基、管道等隐蔽工程，必须验收合格，并按要求进行回填。

(2) 严禁采用建筑、生活垃圾、有机物、腐殖土等进行路基回填，并对现场存在的建筑生活垃圾进行清除并换填。

2.8.2 沥青砼面层


(2)、改性沥青砼面层


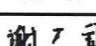
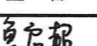
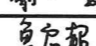
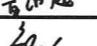
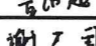
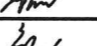
本次设计 AC-13C 细粒式沥青砼采用改性沥青砼，所选沥青须符合下表以及《公路沥青路面施工技术规范》(JTGF40-2004)中表 4.6.2 中各项指标要求。

改性沥青应符合下表技术要求：

SBS 改性沥青(70 号 A 级道路石油沥青)的质量要求

项 目	单 位	质 量 要 求 (5 % SBS 掺量)
针入度 (25℃, 100g, 5s)	0.1mm	>100
针入度指数 PI, 最小	—	-1.2
延度 (5℃, 5cm/min), 不小于	cm	50
软化点 T ₈₀₀ , 不小于	℃	45
运动粘度 (135℃), 不大于	Pa.s	3

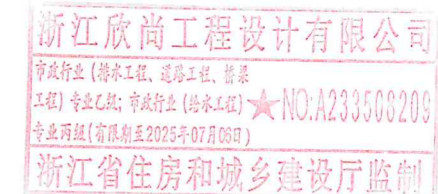

 浙江欣尚工程设计有限公司 Zhejiang Xinshang Engineering Design Co., Ltd 设计证书乙级编号: A233508209		实 名	签 名		实 名	签 名	建设单位	东阳市江北街道渔店股份经济合作社	图纸名称	工程编号	DYSJ2023-0150	比 例	
	项目负责人	谢万国		校 对 人	鲁启超		项目名称	江北街道拆后重建渔店村道路工程	道路施工图总说明(四)	设计阶段	施工图	版次号	
	专业负责人	鲁启超		审 核 人	邹颖		子项名称	道路工程		图 号	LS-01-4	页 次	
	设计负责人	谢万国		审 定 人	邹颖					日 期	2023.02		

期		
日		
姓		
名		
工		
种	力	电
电		
弱		
期		
日		
姓		
名		
工		
种	水	气
给		
排		
燃		
期		
日		
姓		
名		
工		
种	桥	构
道		
结		

AC-13C 型密级配沥青混合料矿料级配范围表

通过下列方孔筛 (mm) 的质量百分率 (%)									
16	13.2	9.5	4.75	2.36	1.18	0.6	0.3	0.15	0.075
100	90~100	68~85	38~68	24~50	15~38	10~28	7~20	5~15	4~8

注：此表中沥青混合料的矿料设计级配范围供施工单位生产时参考，实际工程施工时采用的矿料级配曲线应该根据工程所采用的具体材料及达到规范的要求指标要求进行调整。

对于公称最大粒径等于或小于 19mm 的密级配沥青混合料（上面层），必须进行以下条件使用性能的检验：高温抗车辙性能检验

按“沥青混合料车辙试验”方法（T0719）测定的动稳定度（60℃，0.7MPa）普通沥青混合料不应低于 1000 次/mm；改性沥青混合料不小于 2800 次/mm。

水稳性检验

a、采用“沥青混合料马歇尔稳定度试验”方法（T0790）测定的 48h 浸水马歇尔残留稳定度，普通沥青混合料不应小于 80%；改性沥青混合料不应小于 85%。

密级配沥青混合料马歇尔试验技术标准

技术标准	试件尺寸 (mm)	击实次数 (双面) (次)	稳定度 MS (kN)	流值 FL (mm)	空隙率 VV (%)	矿料间隙率 VMA (%)	有效沥青饱和度 VFA (%)
公称最大粒径 ≤26.5mm 的密级配沥青混凝土混合料	φ 101.6 × 63.5	75	≥8	1.5~4	4~6	当 VV=4% ≥14(13) 当 VV=5% ≥15(14) 当 VV=6% ≥16(15)	65~75

b、采用“沥青混合料冻融劈裂试验”方法测定的劈裂强度比普通沥青混合料不应小于 75%；改性沥青混合料不应小于 80%。

c、渗水性检验。宜利用轻碾机械成型的车辙试验试件，脱模架起进行渗水试验，渗水系数要求密级配沥青砼不大于 120ml/min。


抗裂性能检验：

宜对密级配沥青混合料在温度 -10℃、加载速率 50mm/min 的条件下进行弯曲试验（T0728）。沥青混合料低温弯曲试验破坏应变：普通沥青砼不小于 2000 μ ε，改性沥青砼不小于 2500 μ ε。

总之，各层沥青混合料配合比设计应采用符合设计和施工规范的级配及沥青用量，并根据地区温度情况和实践经验，通过试验确定。

(7)、沥青面层平整度

沥青砼路面的平整度要求：平整度的标准偏差 σ 值 ≤1.5mm；最大间隙 ≤5。

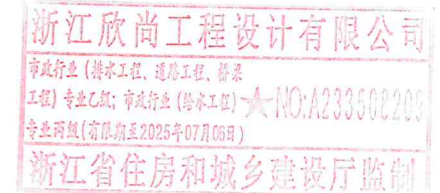

浙江欣尚工程设计有限公司
Zhejiang Xinshang Engineering Design Co., Ltd
设计证书乙级编号：A233508209

	实名	签名		实名	签名
项目负责人	谢万国	谢万国	校对	鲁启超	鲁启超
专业负责人	鲁启超	鲁启超	审核	邹颖	邹颖
设计负责人	谢万国	谢万国	审定	邹颖	邹颖

建设单位	东阳市江北街道渔店股份经济合作社	图纸名称	道路施工图总说明（七）	工程编号	DYSJ2023-0150	比例	
项目名称	江北街道拆后重建渔店村道路工程	设计阶段	施工图	图号	LS-01-7	版次号	
子项名称	道路工程	日期	2023.02	页次			

日期		
姓名		
工种	力电	电弱
日期		
姓名		
工种	给排水	燃气
日期		
姓名		
工种	桥梁	结构
日期		

道路等级	竣工验收值	
城市支路	横向力系数 SFC ₆₀	构造深度 TD (mm)
	≥54	≥0.55

2.8.3 粘层、透层

沥青粘层

为确保沥青砼层间的连接，本工程各层沥青面层间必须喷洒沥青粘层油 PC-3。粘层油采用快裂喷洒型乳化沥青，所使用的基质沥青标号与主层沥青混合料相同，沥青用量为 0.5L/m²，并通过试洒确定。

2.8.4 沥青路面施工注意事项

(1)、铺筑沥青混合料时，应先检查基层或下卧层质量，不符合要求时不得铺筑沥青混合料。

(2)、沥青混合料可采用间歇式拌和机或连续式拌和机拌制，连续式拌和机使用的集料必须稳定，当工程材料的来源和质量不稳定时，不得采用连续式拌和机拌制，拌和的沥青混合料应均匀一致，无花白料，无结团成块或严重的粗细料分离现象，不符合要求时不得使用，并应及时调整。

(3)、沥青混合料运输至摊铺现场时，轮胎上不得带有泥土等有可能污染路面的脏物，禁止急弯掉头或急刹车使面层造成损伤。

(4)、雨天不得施工。在雨季铺筑沥青路面时，已摊铺的沥青面层因遭雨而未行压实的应予以铲除。

(5)、压路机的碾压温度应符合规范要求，并根据混合料种类、压路机、气温、层厚等情况试压确定，在不产生严重推移和裂缝的前提下，初压、复压、终压都应在尽可能高的温度下进行，同时不得在低温状况下作反复碾压，使石料棱角磨损，压碎、破坏集料嵌挤。

(6)、压路机不得在未碾压成型的路段上、掉头、加水、停留，在当天成

型的路面上，不得停放各种机械设备或车辆，不得散落矿料、油料等杂物。

(7)、热拌沥青混合料路面应待摊铺层完全自然冷却，混合料表面温度低于 50℃后，方可开放交通。需提早开放交通时，可洒水冷却降低混合料温度。

(8)、沥青层和非沥青材料的基层按要求洒布透层油；各沥青层之间以及路缘石、雨水口、检查井等构造物与新铺沥青砼的接触面的侧面均应洒粘层沥青。


2.8.5 其他注意事项

(1) 本施工图需配合道路施工图设计图纸使用。

(2) 质量验收和评定标准按《城镇道路工程施工与质量验收规范》(CJJ 1-2008) 要求执行。

(3) 施工时需注意在交叉口处做好相应管线的预埋。

(4) 其他未尽事宜按照现行相关规范。

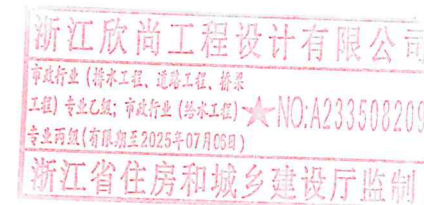


浙江欣尚工程设计有限公司
Zhejiang Xinshang Engineering Design Co., Ltd
设计证书乙级编号: A233508209



	实名	签名		实名	签名	建设单位	东阳市江北街道渔店股份经济合作社	图纸名称	工程编号	DYSJ2023-0150	比例	
项目负责人	谢万国	谢万国	校对	鲁启超	鲁启超	项目名称	江北街道拆后重建渔店村道路工程	道路施工图总说明(八)	设计阶段	施工图	版次号	
专业负责人	鲁启超	鲁启超	审核	邹颖	邹颖	子项名称	道路工程		图号	LS-01-8	页次	
设计负责人	谢万国	谢万国	审定	邹颖	邹颖				日期	2023.02		

姓名	日期	姓名	日期	姓名	日期
姓名	日期	姓名	日期	姓名	日期
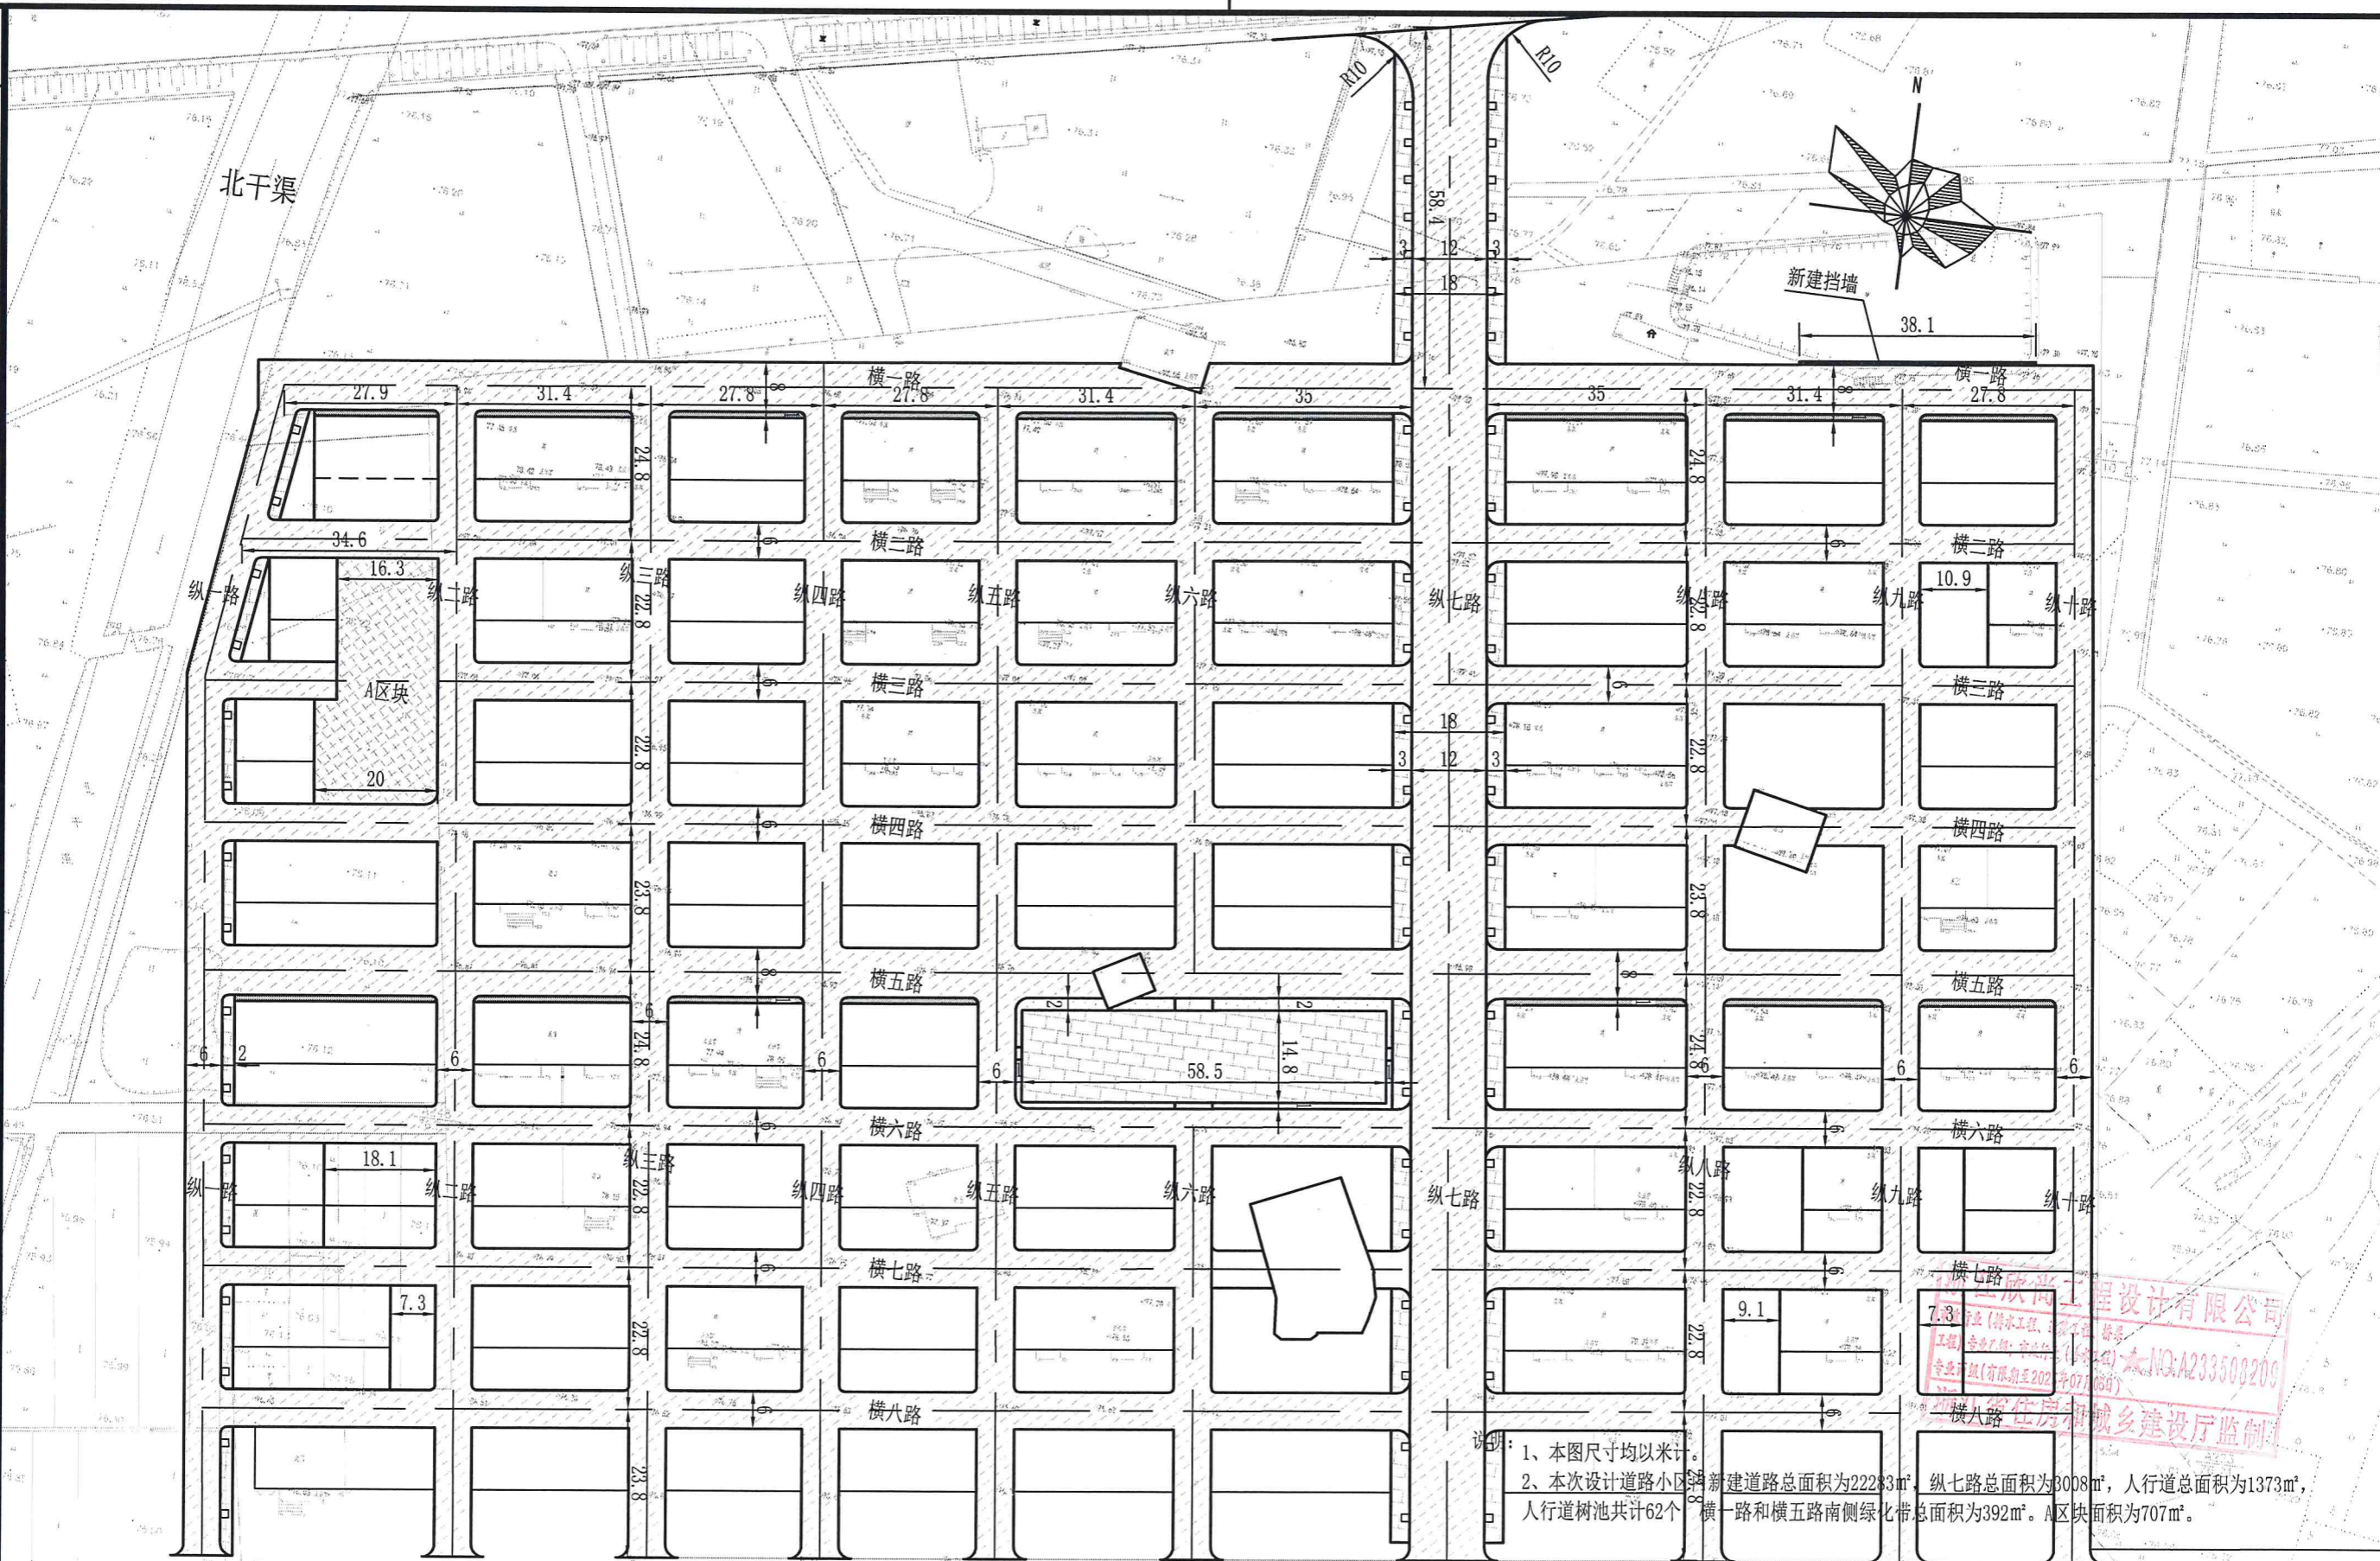

说明:
 1、本图尺寸均以米计。
 2、本次设计道路小区新建道路总面积为22283m², 纵七路总面积为3008m², 人行道总面积为1373m², 横一路和横五路南侧绿化带总面积为392m²。A区块面积为707m²。




浙江欣尚工程设计有限公司
 Zhejiang Xinshang Engineering Design Co., Ltd
 设计证书乙级编号: A233508209

项目负责人	谢万国	谢万国	校对	鲁启超	鲁启超
专业负责人	鲁启超	鲁启超	审核	邹颖	邹颖
设计负责人	谢万国	谢万国	审定	邹颖	邹颖


建设单位	东阳市江北街道渔店股份经济合作社
项目名称	江北街道拆后重建渔店村道路工程
子项名称	道路工程

图纸名称	道路平面图	工程编号	DYSJ2023-0150	比例	
设计阶段	施工图	版次号			
图号	LS-02	页次			
日期	2023.02				


日期		姓名	
工种	电力	姓名	
日期		姓名	
工种	给排水	姓名	
日期		姓名	
工种	燃气	姓名	
日期		姓名	
工种	桥构	姓名	
日期		姓名	
工种	结构	姓名	

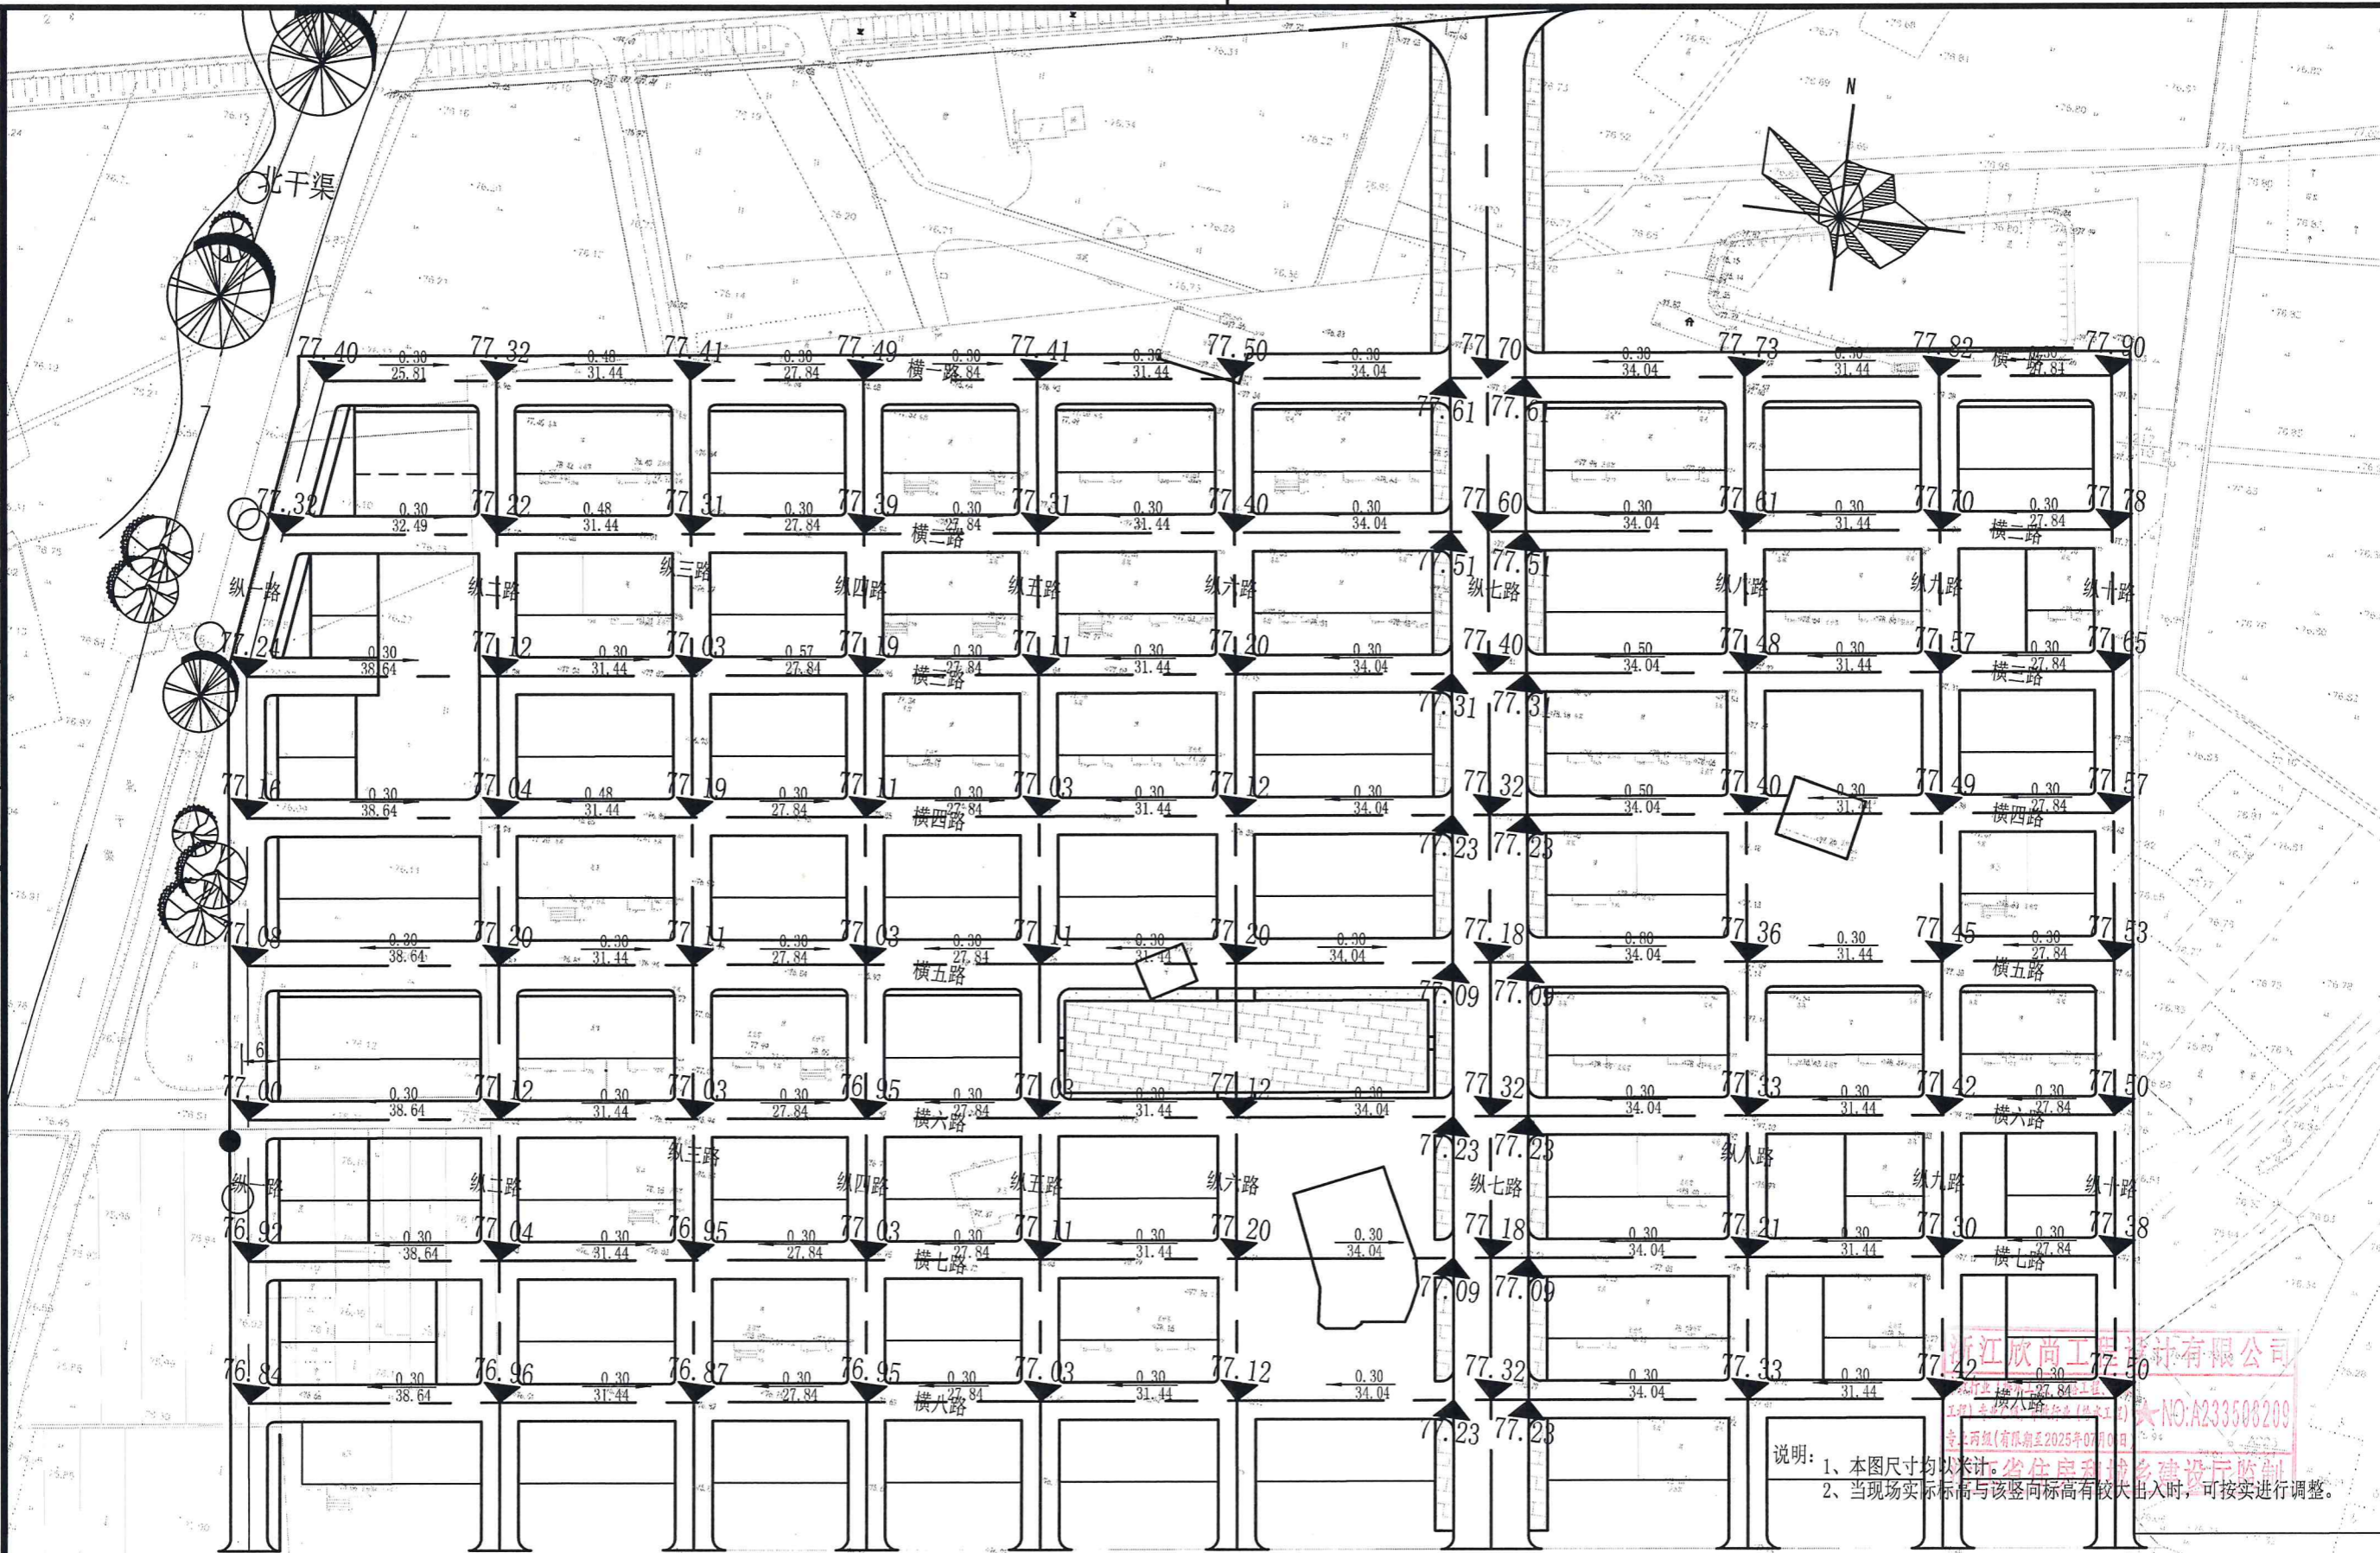


浙江欣尚工程设计有限公司
 说明: 1、本图尺寸均以米计。
 2、当现场实际标高与该竖向标高有较大出入时,可按实进行调整。

 浙江欣尚工程设计有限公司 Zhejiang Xinshang Engineering Design Co., Ltd 设计证书乙级编号: A233508209	项目负责人	谢万国	校对人	鲁启超	建设单位	东阳市江北街道渔店股份经济合作社	图纸名称	工程编号	DYSJ2023-0150	比例	
	专业负责人	鲁启超	审核人	邹颖	项目名称	江北街道拆后重建渔店村道路工程	道路竖向图	设计阶段	施工图	版次号	
	设计负责人	谢万国	审定人	邹颖	子项名称	道路工程		图号	LS-03	页次	
								日期	2023.02		


期									
日									
名									
姓									
种	力	电							
工	电	弱							
期									
日									
名									
姓									
种	水	气							
工	排	燃							
期									
日									
名									
姓									
种	桥	构							
工	道	结							

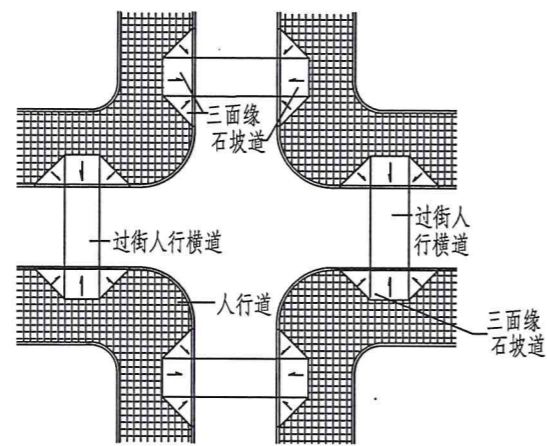


道路交叉口人行横道的三面坡缘石坡道示意图

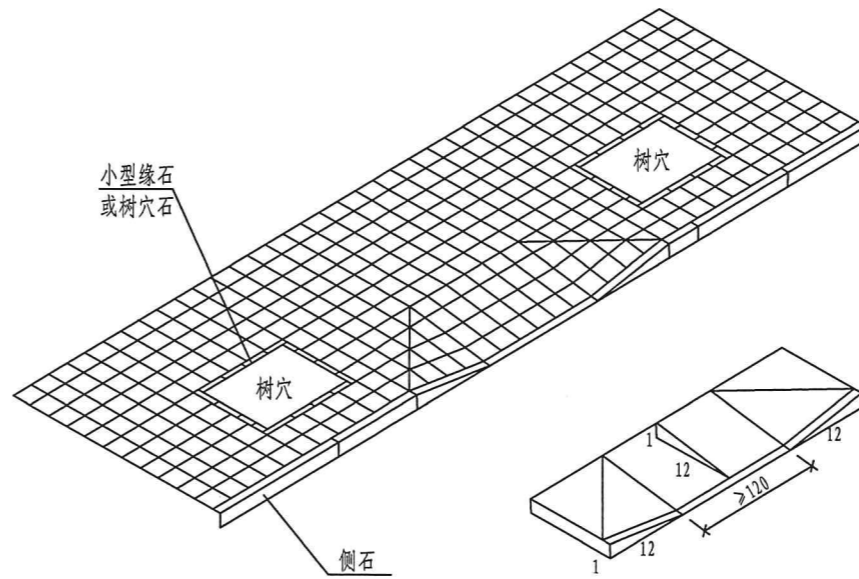

三面坡缘石坡道透视图

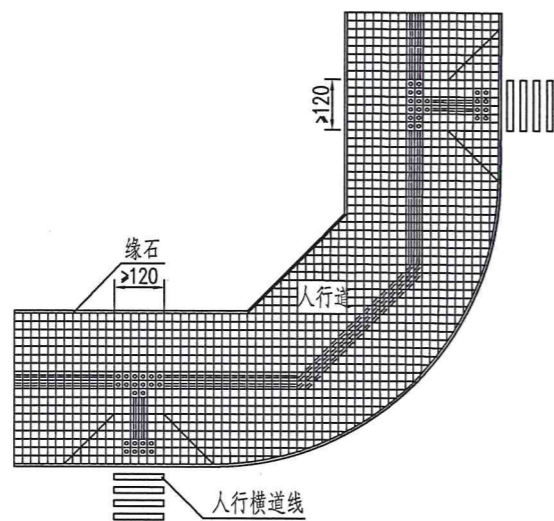


人行横道线处盲道铺装图

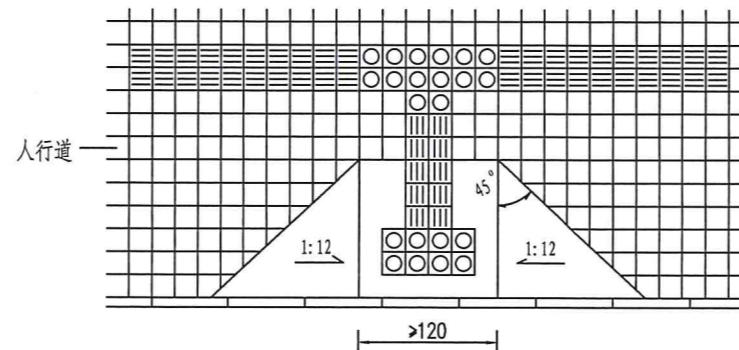

三面坡缘石坡道中的盲道设置示意图

说明:

- 1、单位：厘米。比例：示意。
- 2、在人行道中，凡被立缘石横断开的地方均应设置缘石坡道构成全线无障碍。
- 3、缘石坡道下口高出车行道的路面边缘1cm。缘石坡道的坡面应平整，且不应光滑。
- 4、缘石坡道的结构同人行道结构。
- 5、平交口三面坡缘石坡道位置一般距路口平齐线净距5-10m较为合适。
- 6、平交口三面坡缘石坡道应设在人行道的范围内，并应与人行横道相对应。

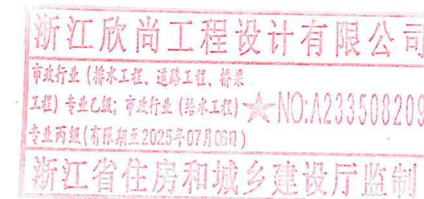

浙江欣尚工程设计有限公司


Zhejiang Xinshang Engineering Design Co., Ltd

设计证书乙级编号: A233508209




	实 名	签 名		实 名	签 名	建设单位	东阳市江北街道渔店股份经济合作社	图纸名称	工程编号	DYSJ2023-0150	比 例	
项目负责人	谢万国	谢万国	校对人	鲁启超	鲁启超	项目名称	江北街道拆后重建渔店村道路工程	三面坡缘石坡道图	设计阶段	施工图	版次号	
专业负责人	鲁启超	鲁启超	审核人	邹颖	邹颖	子项名称	道路工程		图 号	LS-08	页 次	
设计负责人	谢万国	谢万国	审定人	邹颖	邹颖		日期		2023.02			


日期	
姓名	
工种	电力
电弱	
日期	
姓名	
工种	给排水
燃气	
日期	
姓名	
工种	桥梁
结构	

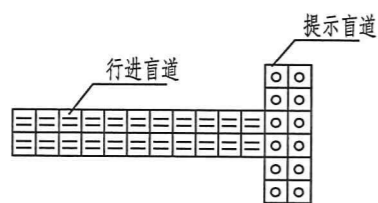


盲道起点与终点提示盲道图

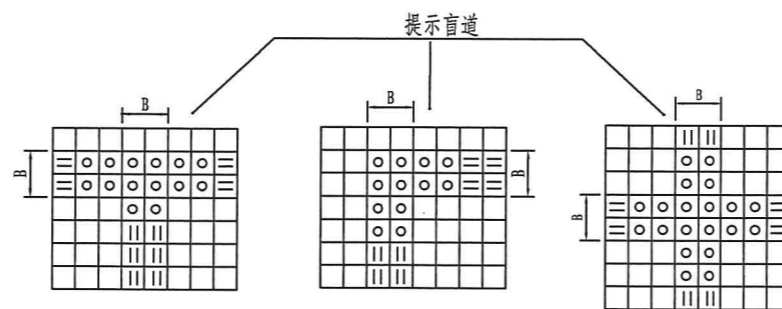


盲道交叉提示盲道图

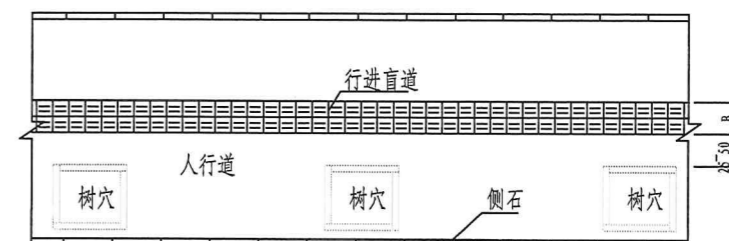


行进盲道位置布置图(二)

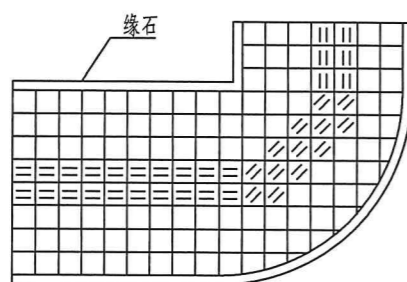


弧线形盲道图

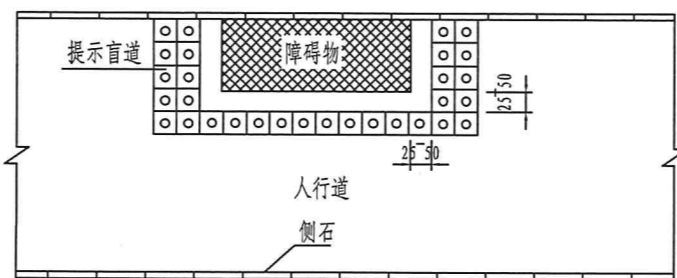


人行道障碍物的提示盲道布置图

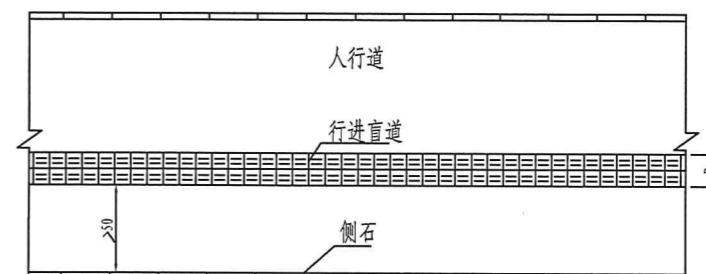

行进盲道位置布置图(三)

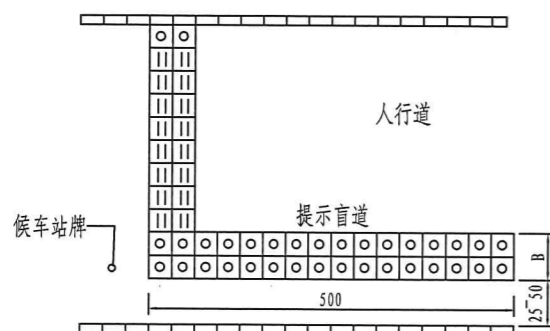

公交车站提示盲道图

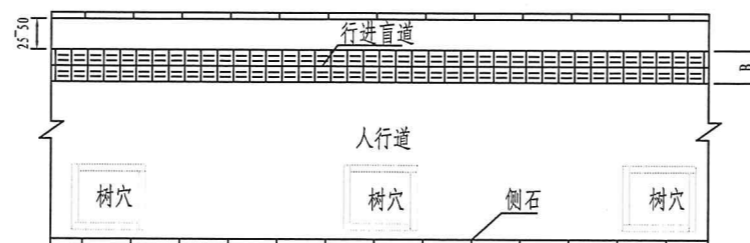

行进盲道位置布置图(一)

说明:

- 1、单位: 厘米, 比例: 示意。
- 2、人行道中有行进盲道时, 应与公交车站的提示盲道相连接。
- 3、行进盲道位置选择按下列优先顺序, 并符合下列规定:
人行道外侧有围墙、花台或绿地带, 行进盲道宜设在距围墙、花台或绿地带 25~50cm处; 人行道内侧有树穴, 行进盲道宜设在距树穴 25~50cm处; 人行道内无树穴时, 行进盲道距侧石不应小于 50cm。
- 4、人行道中有台阶、坡道和障碍物等, 在相距 0.25~0.5m 处应设提示盲道。

浙江欣尚工程设计有限公司
市政行业(给排水工程、道路工程、桥梁工程)专业乙级; 市政行业(给水工程)★NO:A233508209
专业丙级(有效期至2025年07月03日)
浙江省住房和城乡建设厅监制



浙江欣尚工程设计有限公司

Zhejiang Xinshang Engineering Design Co., Ltd


设计证书乙级编号: A233508209




	实名	签名		实名	签名	建设单位	东阳市江北街道渔店股份经济合作社	图纸名称	工程编号	DYSJ2023-0150	比例	
项目负责人	谢万国	谢万国	校对	鲁启超	鲁启超	项目名称	江北街道拆后重建渔店村道路工程	盲道位置和布置示意图	设计阶段	施工图	版次号	
专业负责人	鲁启超	鲁启超	审核	邹颖	邹颖	子项名称	道路工程		图号	LS-09	页次	
设计负责人	谢万国	谢万国	审定	邹颖	邹颖				日期	2023.02		

未盖出图章及执业专用章本图无效


工 种	桥 构	姓 名		日 期	
工 种	排 水	姓 名		日 期	
工 种	燃 气	姓 名		日 期	
工 种	电 力	姓 名		日 期	
工 种	电 弱	姓 名		日 期	

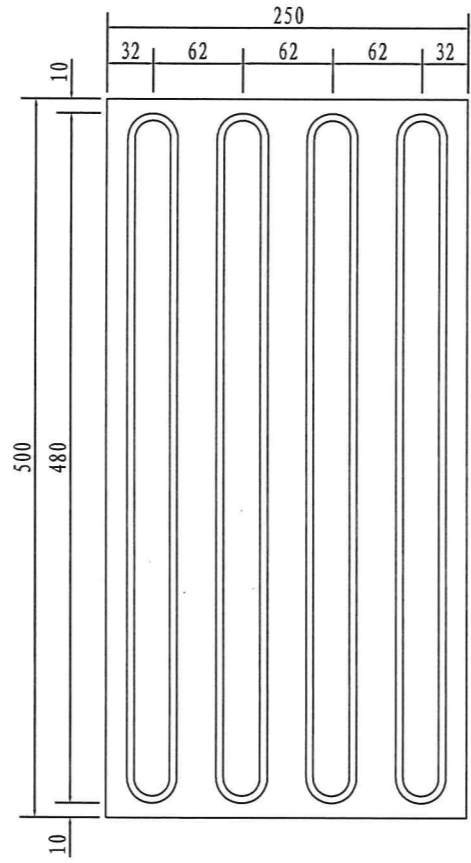


行进盲道平面图

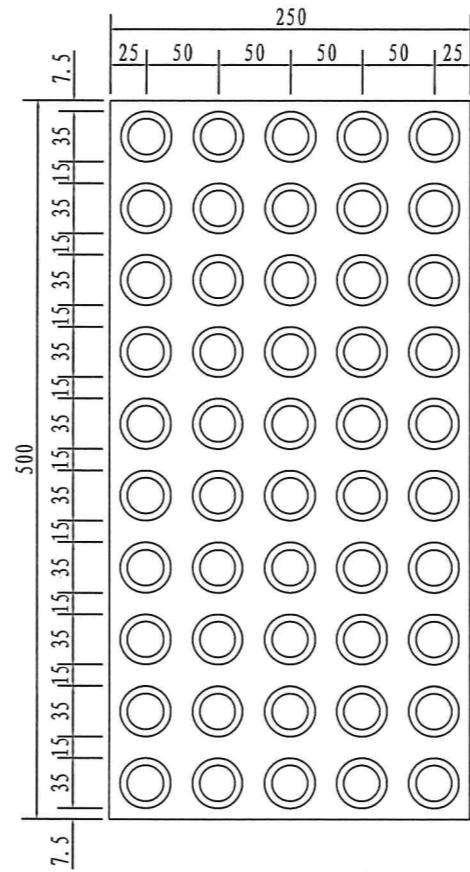

提示盲道平面图

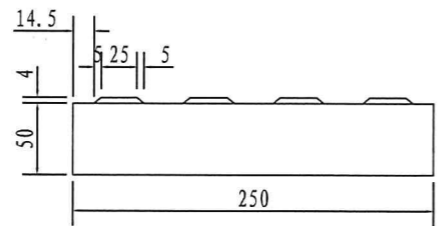

行进盲道剖面图

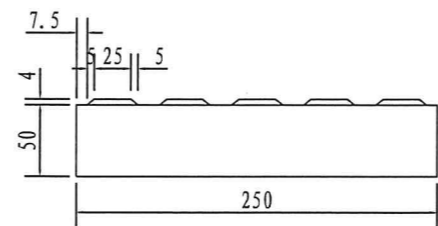

提示盲道剖面图

说明:

- 1、单位: 毫米, 比例: 示意。
- 2、触感砖要求尺寸准确、表面平整、触感部份坚固平滑。




浙江欣尚工程设计有限公司
Zhejiang Xinshang Engineering Design Co., Ltd
设计证书乙级编号: A233508209




	实 名	签 名		实 名	签 名	建设单位	东阳市江北街道渔店股份经济合作社	图纸名称	工程编号	DYSJ2023-0150	比 例	
项目负责人	谢万国	谢万国	校 对 人	鲁启超	鲁启超	项目名称	江北街道拆后重建渔店村道路工程	盲道板大样图	设计阶段	施工图	版次号	
专业负责人	鲁启超	鲁启超	审 核 人	邹颖	邹颖	子项名称	道路工程		图 号	LS-10	页 次	
设计负责人	谢万国	谢万国	审 定 人	邹颖	邹颖		日期		2023.02			

日期	
姓名	
工种	电力
日期	
姓名	
工种	弱电
日期	
姓名	
工种	给排水
日期	
姓名	
工种	燃气
日期	
姓名	
工种	结构
日期	
姓名	
工种	道路
日期	
姓名	
工种	结构

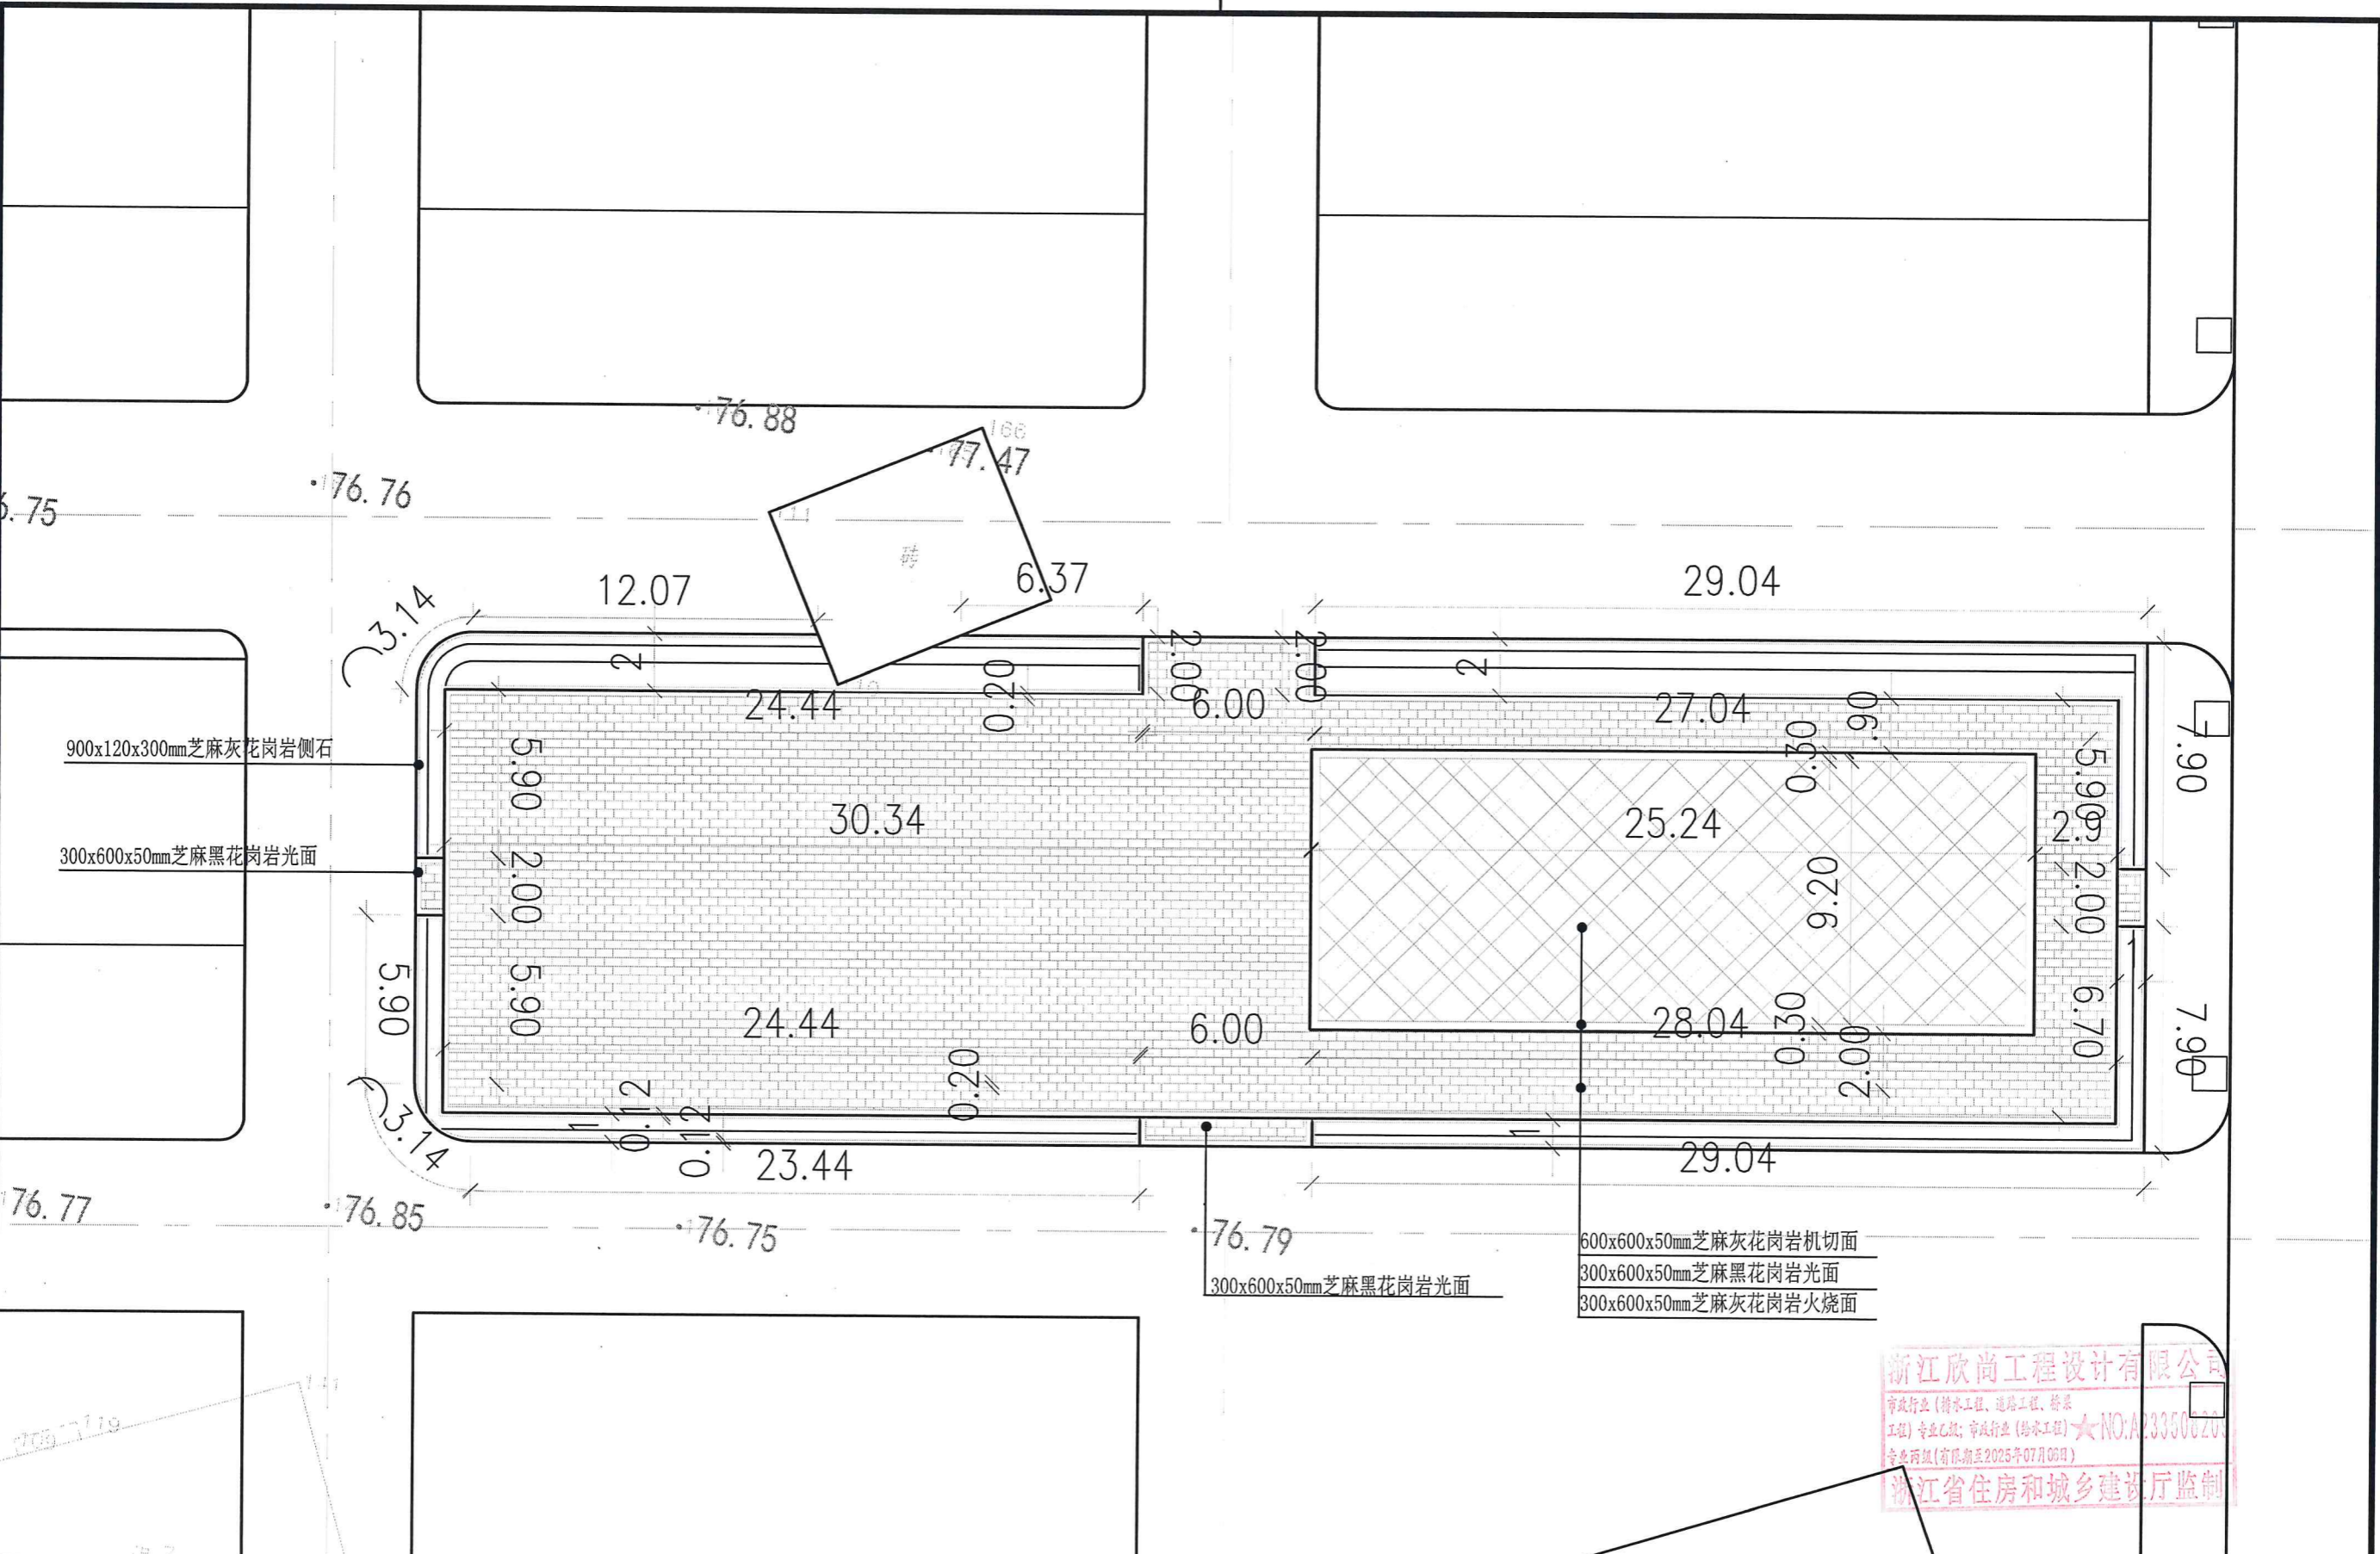


浙江欣尚工程设计有限公司
 市政行业(给排水工程、道路工程、桥梁工程)专业乙级; 市政行业(给水工程)专业丙级(有效期至2025年07月08日)
 NO: A23350220
 浙江省住房和城乡建设厅监制


 浙江欣尚工程设计有限公司 Zhejiang Xinshang Engineering Design Co., Ltd 设计证书乙级编号: A233508209	项目负责人	谢万国	谢万国	校对	鲁启超	鲁启超	建设单位	东阳市江北街道渔店股份经济合作社	图纸名称	工程编号	DYSJ2023-0150	比例	
	专业负责人	鲁启超	鲁启超	审核	邹颖	邹颖	项目名称	江北街道拆后重建渔店村道路工程	铺装平面图	设计阶段	施工图	版次号	
	设计负责人	谢万国	谢万国	审定	邹颖	邹颖	子项名称	道路工程		图号	LS-11	页次	
										日期	2023.02		

未盖出图章及执业专用章本图无效

工	种	姓	名	日	期
道	桥	姓	名	日	期
结	构	姓	名	日	期
工	种	姓	名	日	期
电	力	姓	名	日	期
弱	电	姓	名	日	期
燃	气	姓	名	日	期
给	水	姓	名	日	期
排	水	姓	名	日	期

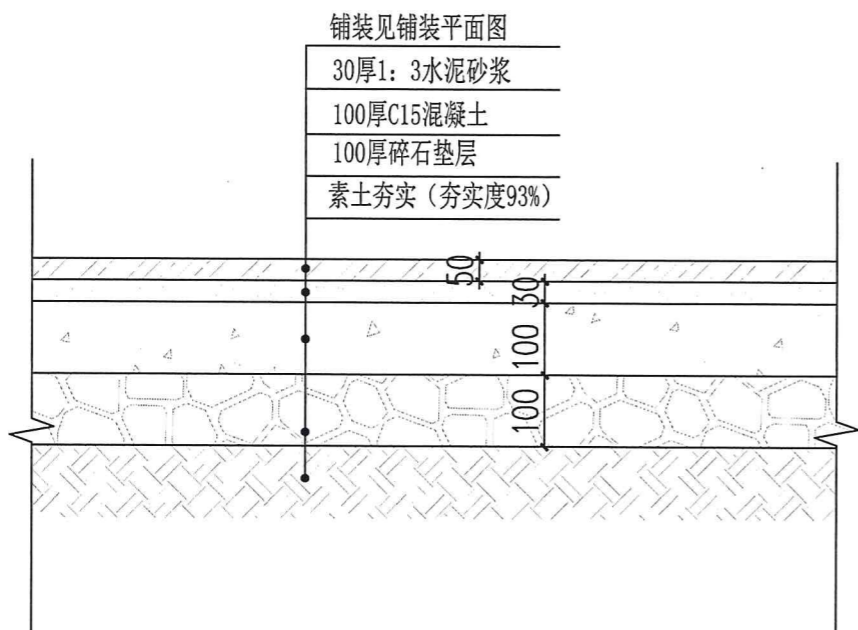

铺装详图

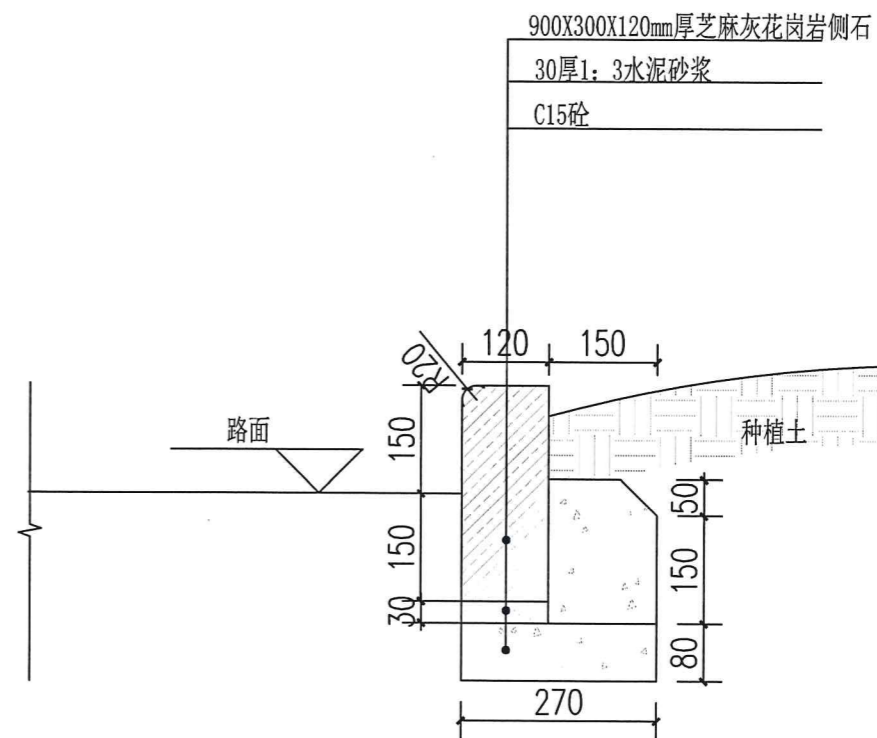

侧石详图

浙江欣尚工程设计有限公司
 市政行业(给水工程、道路工程、桥梁工程)专业乙级;市政行业(给水工程)专业丙级(有效期至2025年07月06日)
 ★NO:A233508209
 浙江省住房和城乡建设厅监制

浙江欣尚工程设计有限公司
 Zhejiang Xinshang Engineering Design Co., Ltd
 设计证书乙级编号: A233508209



	实 名	签 名		实 名	签 名
项目负责人	谢万国	谢万国	校 对 人	鲁启超	鲁启超
专业负责人	鲁启超	鲁启超	审 核 人	邹颖	邹颖
设计负责人	谢万国	谢万国	审 定 人	邹颖	邹颖

建设单位	东阳市江北街道渔店股份经济合作社
项目名称	江北街道拆后重建渔店村道路工程
子项名称	道路工程

图纸名称	铺装及花坛结构图	工程编号	DYSJ2023-0150	比 例	
		设计阶段	施工图	版次号	
		图 号	LS-13	页 次	
		日 期	2023.02		


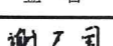
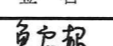
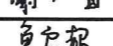
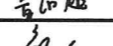
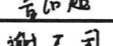
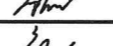
期		
日		
姓		
名		
电		
弱		
电		
力		
种		
工		
期		
日		
姓		
名		
气		
燃		
水		
排		
给		
工		
期		
日		
姓		
名		
构		
结		
道		
桥		
种		
工		

序号	名称	规格			数量	单位	备注
		胸(地)径(cm)	高度(cm)	冠幅(cm)			
1	金森女贞		31-35	21-25	19.9	平方米	49株/平方米
2	红花继木		31-35	21-25	41.7	平方米	49株/平方米
3	毛鹃		31-35	21-25	50.3	平方米	49株/平方米
4	兰花三七				38.9	平方米	3~5芽/丛, 49丛/平方米
5							
6							
7							
8							

说明:

- 1、种植地被及铺设草皮前必须进行土壤改良。
- 2、铺设草皮前必须在原地表上增加5cm厚棉沙,使地形更为平整,从而使草坪更为平整及草易于成长。
- 3、所有乔灌木都必须是成长良好,全冠苗,不可出现偏冠、缺冠或断头苗。
- 4、胸径20cm以上的乔木必须满足四级分枝以上,一级分枝不少于5枝;胸径20cm以下的乔木必须满足三级分枝以上,一级分枝不少于3枝。
- 5、部分需要修改的地被所标示的高度为修剪后高度,即地被苗木进场前应该考虑该苗木长成情况适度增加10-20cm高度。
- 6、若数量与图中不一致,以平面图为准。



 浙江欣尚工程设计有限公司 Zhejiang Xinshang Engineering Design Co., Ltd 设计证书乙级编号: A233508209		实 名	签 名		实 名	签 名	建设单位	东阳市江北街道渔店股份经济合作社	图纸名称	工程编号	DYSJ2023-0150	比 例	
	项目负责人	谢万国		校 对 人	鲁启超		项目名称	江北街道拆后重建渔店村道路工程	苗木数量统计表	设计阶段	施工图	版次号	
	专业负责人	鲁启超		审 核 人	邹颖		子项名称	道路工程		图 号	LS-14	页 次	
	设计负责人	谢万国		审 定 人	邹颖					日 期	2023.02		

未盖出图章及执业专用章本图无效